

# 奈良県立万葉文化館空調機更新工事

## 設計図

図 面 目 録							
図面番号	図面名称	図面内容	縮尺	図面番号	図面名称	図面内容	縮尺
M-00	表紙・目録			M-06	空調和設備図	管理棟空調配管系統図	NON
M-01	空調和設備図	特記仕様書 No.1	NON	M-07	空調和設備図	地階配管平面図	1/400
M-02	空調和設備図	特記仕様書 No.2	NON	M-08	空調和設備図	管理棟1階配管平面図	1/400
M-03	空調和設備図	特記仕様書 No.3	NON	E-09	電気設備図	地階幹線動力設備平面図	1/400
M-04	空調和設備図	特記仕様書 No.4	NON	E-10	電気設備図	1階幹線動力設備平面図	1/400
M-05	空調和設備図	配置図	1/1000				

奈良県立 万葉文化館

奈良県立万葉文化館空調機更新工事 機械設備工事特記仕様書

1. 工事概要
1. 工事場所 奈良県高市郡明日香村飛鳥10
2. 建物概要

Table with columns: 建物名, 構造, 階数, 延面積 (㎡), 消防法令別表第一, 耐震安全性の分類, 備考. Row 1: 美術館・博物館, SRC+S造, B1, 2F, 11,090㎡, 8項, etc.

3. 工事項目
●印をつけたものを適用し、各一式とする。

Table with columns: 工事項目/棟別及び屋外, 管理・研究棟, etc. Lists various equipment like 空調設備, 換気設備, 排煙設備, etc.

II. 機械設備工事仕様

- 1. 共通仕様
1) 本仕様書及び図面に記載されていない事項は、国土交通省大臣官房官庁営繕部監修の仕様書等による。
2) 工事種目に電気設備工事及び建築工事を含む場合は、その仕様は当該図面による。

III. 特記仕様

Table with columns: 項目, 特記事項. Includes sections for 適用基準等, 設計図書, 官公署その他への届出手続等, 工事実績情報の登録, etc.

Main specification table with columns: 項目, 仕様. Includes sections for 工事用電力設備の保安責任者, 施工中の安全確保, 交通安全管理, etc.

Main specification table with columns: 項目, 仕様. Includes sections for 県産木材の利用, 建築物省エネ法対象機器, 機材の検査に伴う試験, etc.

Table with 2 columns: Item Name (e.g., 継手, 一般用弁の耐圧) and Description/Requirements (e.g., 管端コア付鋼管を除く塩化ビニルライニング鋼管...)

Table with 2 columns: Item Name (e.g., 配管の保温外装, 塗装) and Description/Requirements (e.g., (3) 配管の保温外装は、次による。【空調設備】(断熱材被覆鋼管を含む)...)

Table with 2 columns: Item Name (e.g., 監督職員事務所, 土工事) and Description/Requirements (e.g., 〇設ける(規模 〇10m程度 〇20m程度 〇30m程度 〇65m程度 〇100m程度) 仕上げの程度...)

Table with 2 columns: Item Name (e.g., 天井点検口, 機器の据付) and Description/Requirements. Includes sections for 空気調和 and 空気設備.

Table with 2 columns: Item Name (e.g., パナーの制御方式, 銅板製煙道等) and Description/Requirements. Includes sections for 空気調和 and 空気設備.


Table with 2 columns: Item Name (e.g., 防煙ダンパー, ドレン抜き) and Description/Requirements. Includes sections for 換気設備 and 衛生設備.

給水設備 配管材料 図面に明記なき配管材料は、下記による。(2.2.1.2) (1) 一般配管 ○硬質塩化ビニルライニング鋼管 (SGP-VA, SGP-FVA) ○ポリエチレン粉体ライニング鋼管 (SGP-PA, SGP-FPA) ○ステンレス鋼管 (SUS304) (継手) ○水道用硬質塩化ビニル管 (HIVP) ○架橋ポリエチレン管 ○ポリブテン管 (2) 地中配管 ○硬質塩化ビニルライニング鋼管 (内外面ライニング) (SGP-VD, SGP-FVD) (○屋内 ○屋外) ○ポリエチレン粉体ライニング鋼管 (内外面ライニング) (SGP-PD, SGP-FPD) (○屋内 ○屋外) ○水道用硬質塩化ビニル管 (HIVP) (○屋内 ○屋外) ○水道配水用ポリエチレン管 (※屋外) ○


給水設備 配管材料 図面に明記なき配管材料は、下記による。(2.2.1.2) (1) 一般配管 ○配管用炭素鋼鋼管 (白管) ○配管用炭素鋼鋼管 (白管) ○ステンレス鋼管 (○一般配管用 ○配管用 (継手)) (2) 地中配管 ※消火用硬質塩化ビニル外面被覆鋼管 (SGP-VS) (○屋内 ○屋外) ○消火用硬質塩化ビニル外面被覆鋼管 (STPG370VS 白管Sch40) (○屋内 ○屋外) ○消火ポンプユニット フート井の呼び径等図示による。(図面番号) (5.1.2.8)

特別管理産業廃棄物の処理等 特別管理産業廃棄物の処理等 特別管理産業廃棄物の処理等 特別管理産業廃棄物の処理等 特別管理産業廃棄物の処理等 特別管理産業廃棄物の処理等 特別管理産業廃棄物の処理等 特別管理産業廃棄物の処理等 特別管理産業廃棄物の処理等 特別管理産業廃棄物の処理等

奈良県立万葉文化館空調機更新工事 M 空気調和設備工事 04 機械設備特記仕様書 No.4 奈良県立万葉文化館

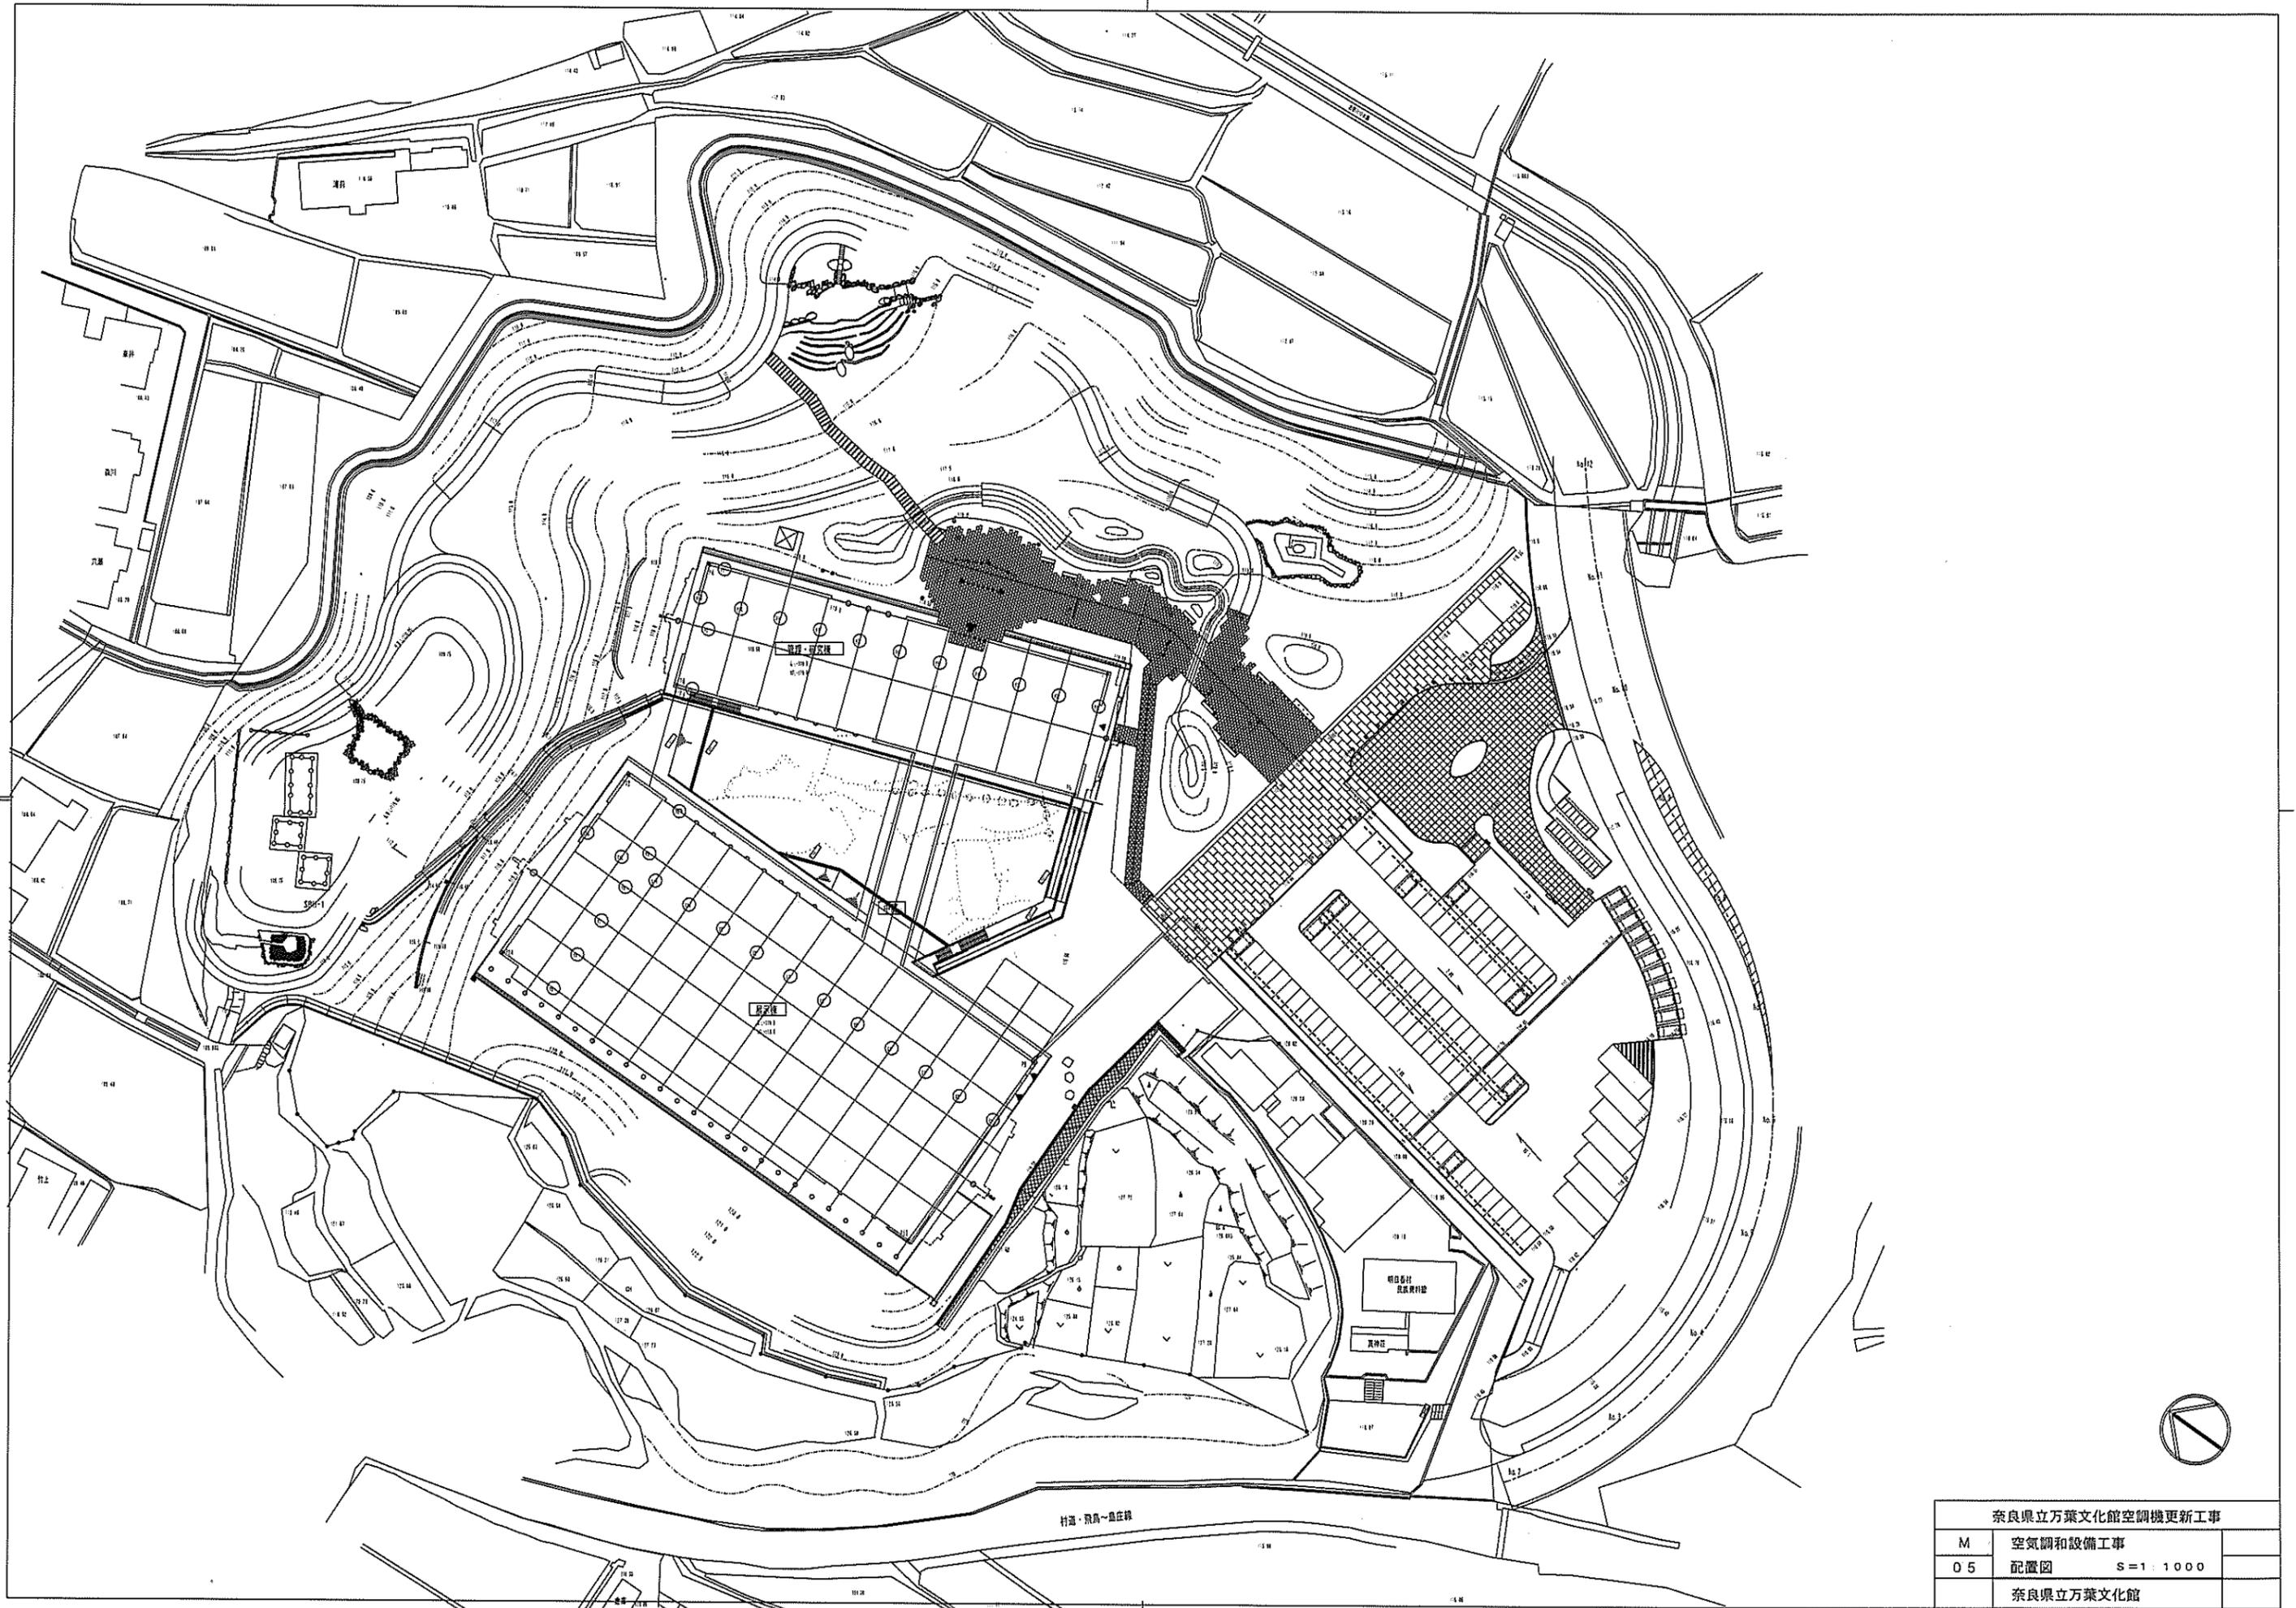

奈良県立万葉文化館空調機更新工事		
M	空気調和設備工事	
05	配置図	S=1:1000
奈良県立万葉文化館		

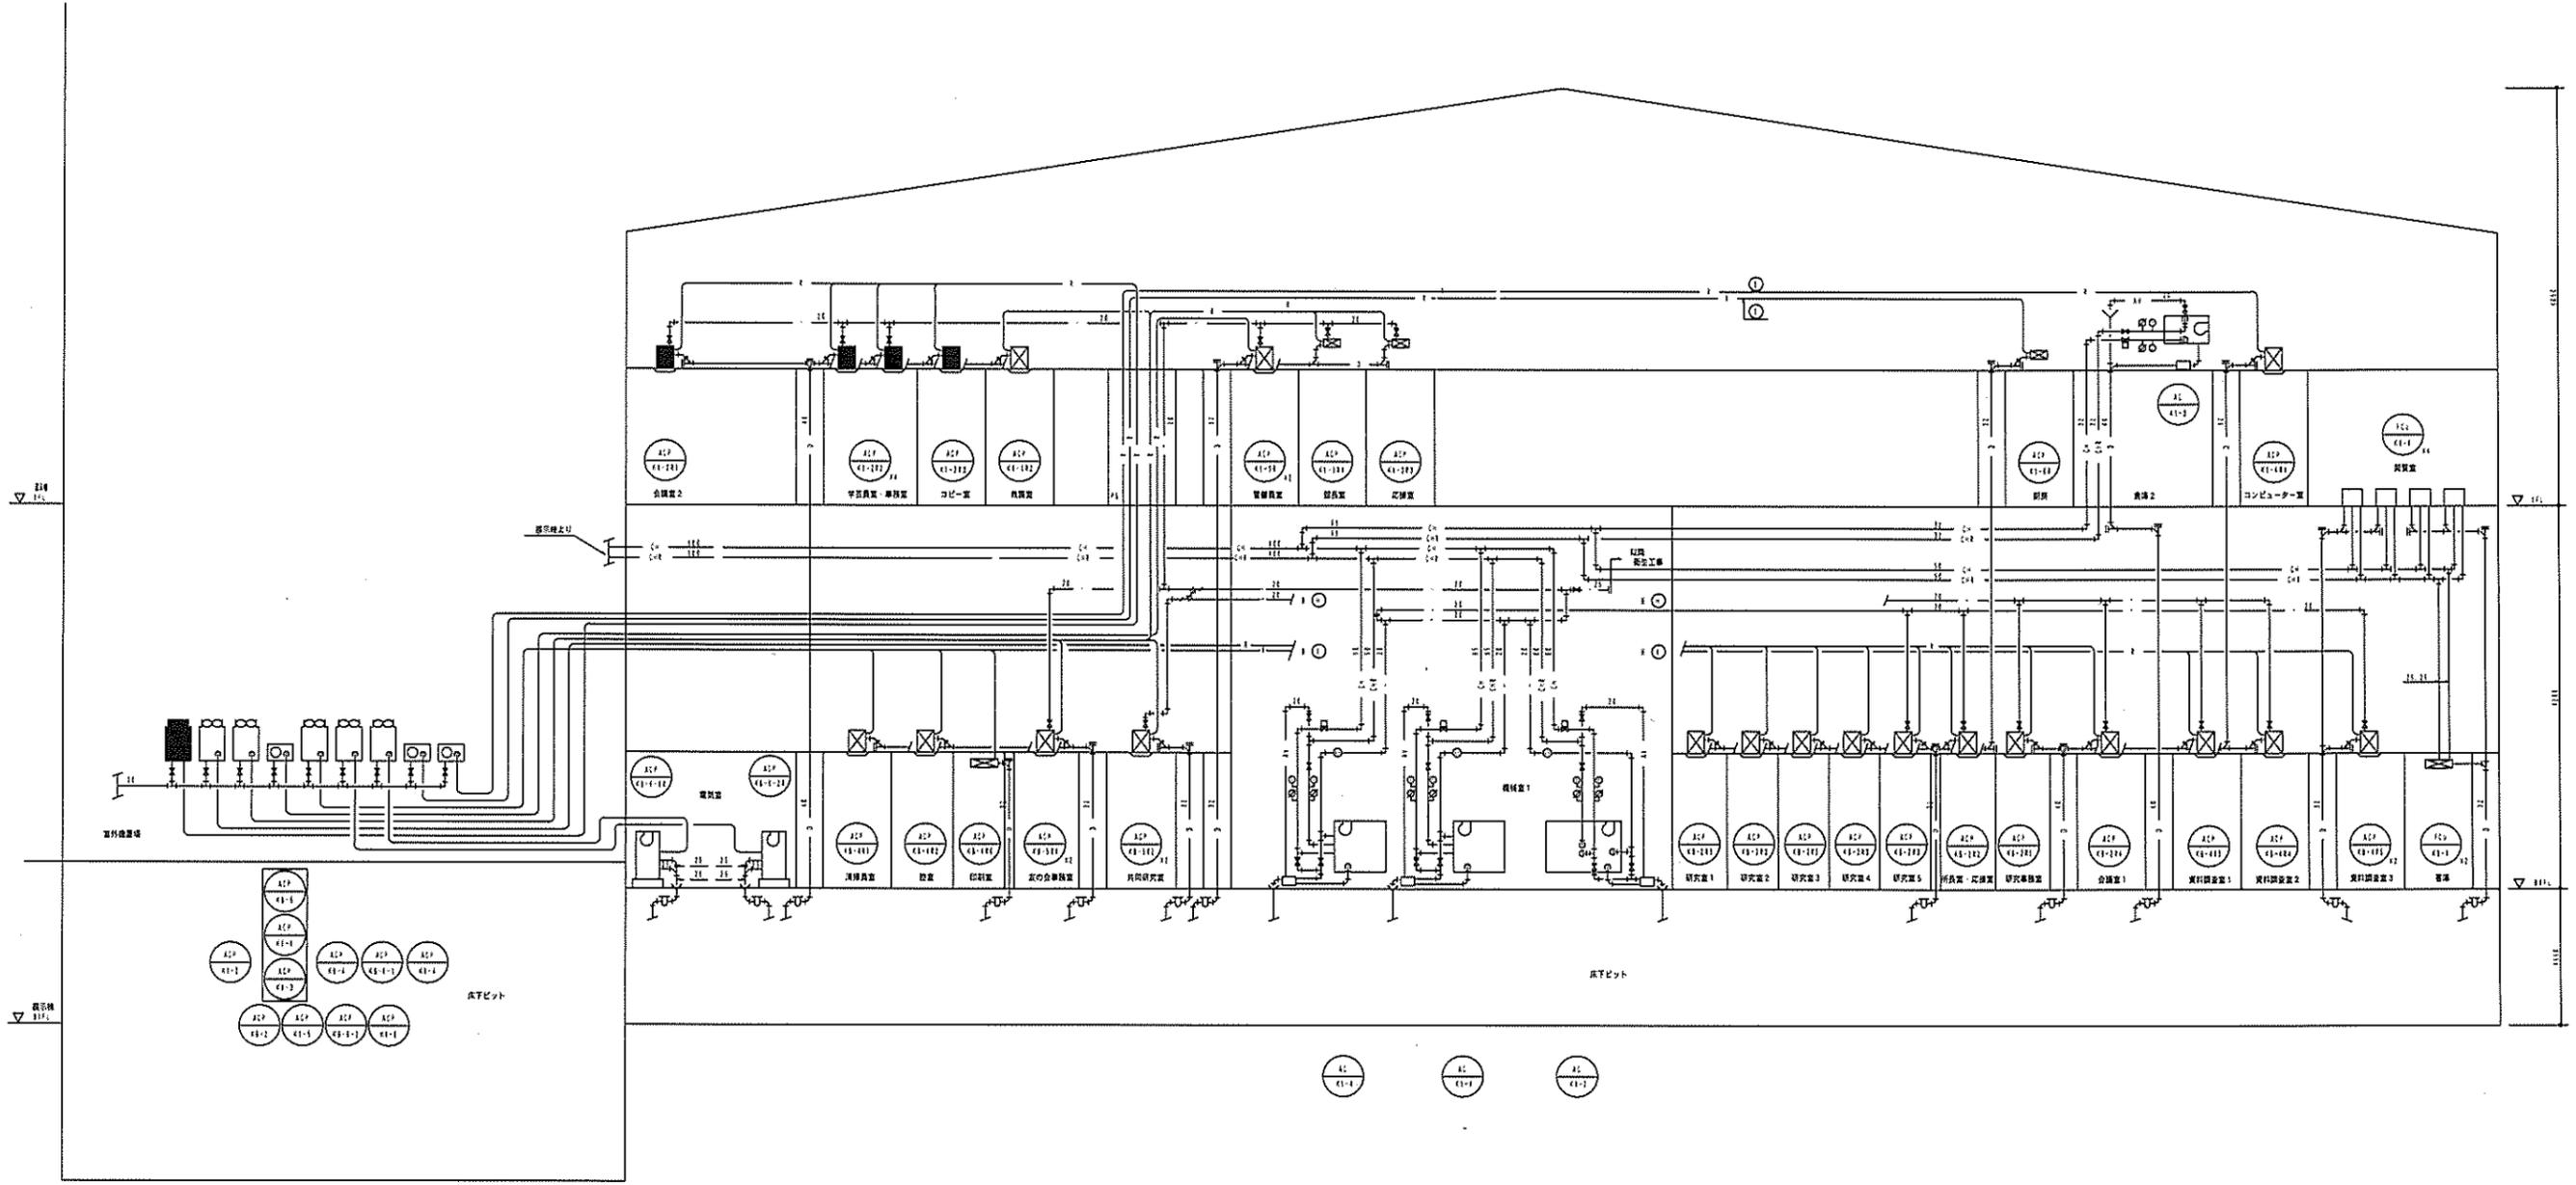


- (注記)
1. 明記のない材料等は配管サイズと管サイズとする。
  2. 空調機の水盤容量 - 管サイズは全て20Aとする。
  3. 空調機の水盤容量 - 管サイズは全て20Aとする。
  4. 空調機の水盤容量 - 管サイズは全て20Aとする。(※図を参照)

配管系統図 (管理棟)

改修範囲を示す。

奈良県立万葉文化館空調機更新工事		
M	空調機と設備工事	
06	空調配管系統図	50
奈良県立万葉文化館		

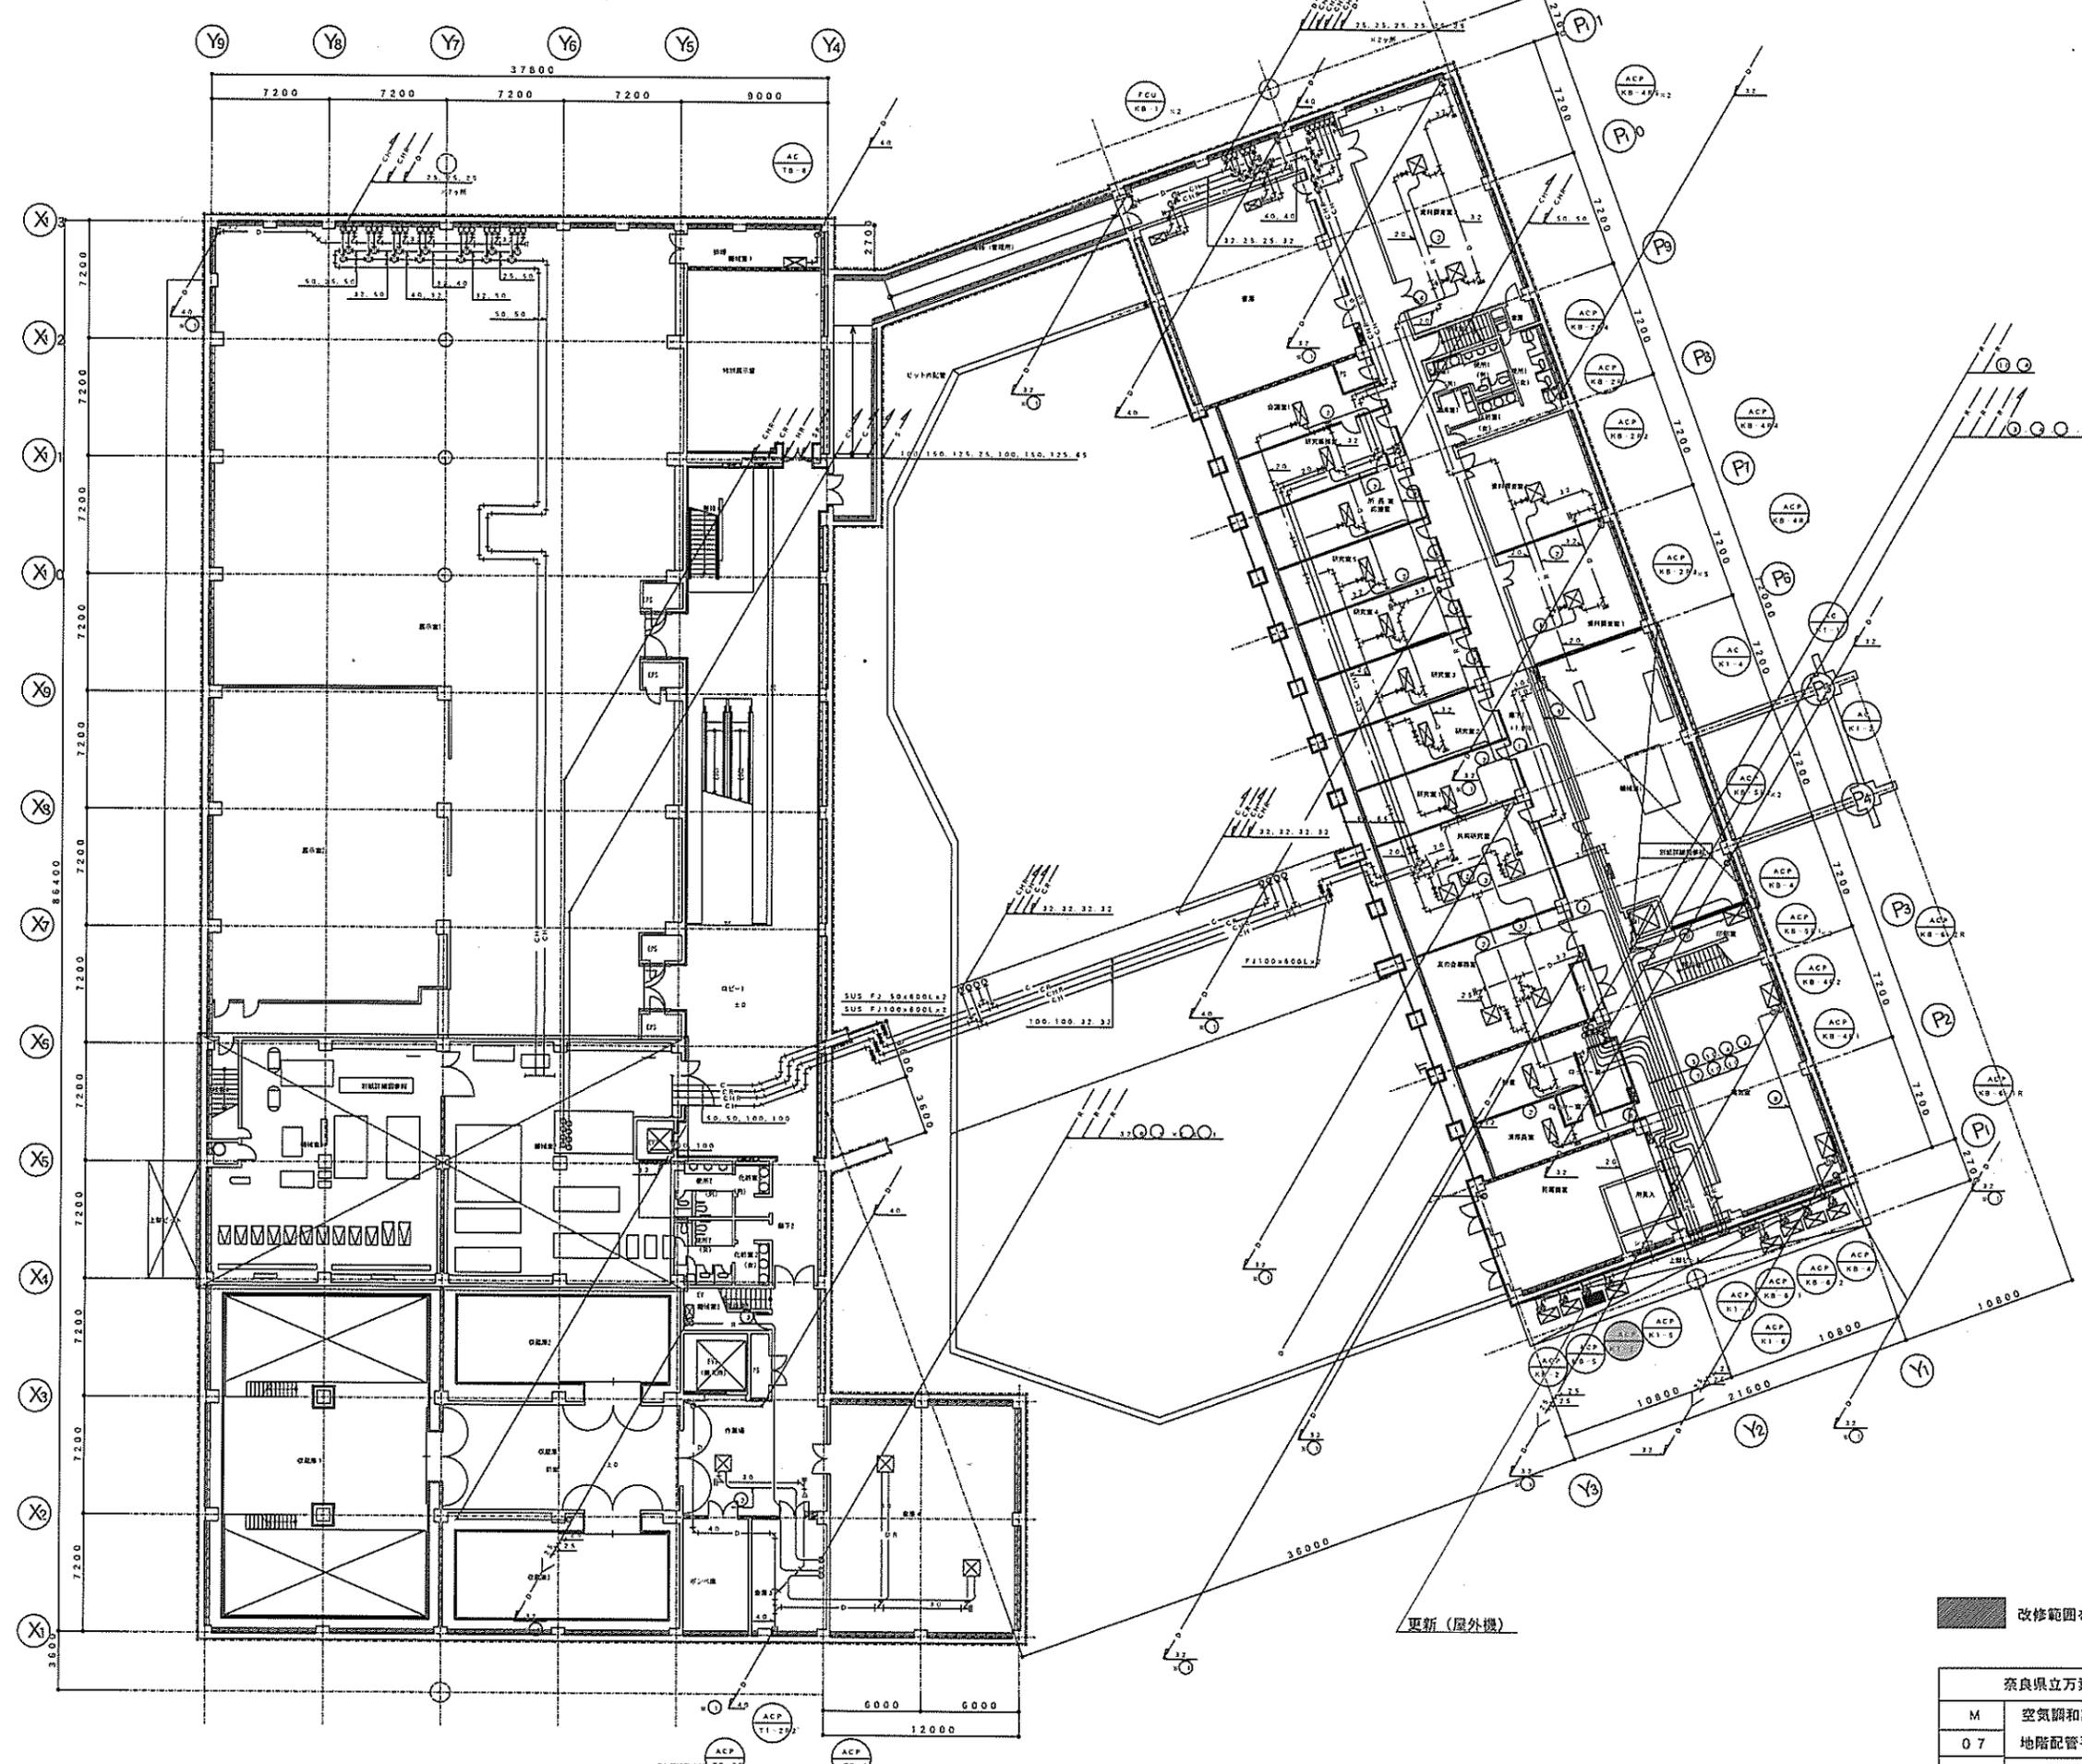


■ 改修範囲を示す。






奈良県立万葉文化館空調機更新工事		
M	空調機和設備工事	
07	地階配管平面図	5:1:400
奈良県立万葉文化館		

機 器 仕 様

マルチエアコン (更新前)	マルチエアコン (更新後) ※型式は参考型番
【屋外機】 SPW-CHDYJ560T1 SANYO製	【屋外機】 RQYP560FC ダイキン工業製
冷房能力 (KW) 56.0	冷房能力 (KW) 56.0
暖房能力 (KW) 63.0	暖房能力 (KW) 63.0
圧縮機定格出力 (KW) 3.75×2+7.5	圧縮機定格出力 (KW) 16.5×1
冷媒 R-22 保護網	冷媒 R410A 保護網
送風装置定格出力 (KW) 0.2×1+0.2×1	送風装置定格出力 (KW) 0.72×2
電源 3相200V	電源 3相200V
製品質量 (kg) 470	製品質量 (kg) 348
OS式防振装置 鋼製架台	OS式防振装置 鋼製架台
<	
【屋内機】 SPW-SSXJ71T1 1台 SANYO製	【屋内機】 FXYCP71EB 1台 ダイキン工業製
2方向天井カセット形	2方向天井埋込カセット形
冷房能力 (KW) 7.1	冷房能力 (KW) 7.1
暖房能力 (KW) 8.0	暖房能力 (KW) 8.0
定格風量 (m3) 急18強16弱13	定格風量 (m3/min) 16-15-14-12.5-11.5
エアフィルタ ロングライフフィルタ	エアフィルタ ロングライフフィルタ
自然蒸発式加湿器	自然蒸発式加湿器
電源 単相200V	電源 単相200V
製品質量 (kg) 35	製品質量 (kg) 37
<	
【屋内機】 SPW-SXJ112T1 4台 SANYO製	【屋内機】 FXYFP112NB 4台 ダイキン工業製
4方向天井カセット形	全周吹出天井埋込カセット形
冷房能力 (KW) 11.2	冷房能力 (KW) 11.2
暖房能力 (KW) 12.5	暖房能力 (KW) 12.5
定格風量 (m3) 急32強28弱22	定格風量 (m3/min) 31.5-23.5-16
エアフィルタ ロングライフフィルタ	エアフィルタ ロングライフフィルタ
自然蒸発式加湿器	自然蒸発式加湿器
電源 単相200V	電源 単相200V
製品質量 (kg) 27	製品質量 (kg) 27.5
<	
【屋内機】 SPW-SLXJ45T1 1台 SANYO製	
高天井用1方向カセット形	
冷房能力 (kw) 4.5	
暖房能力 (kw) 5.0	
定格風量 (m3) 急15強11.5弱10	
エアフィルタ ロングライフフィルタ	
電源 単相200V	
製品質量 (kg) 27	

- 冷媒配管、ドレン配管、電源線等、既設利用可能なものについては、監督員の承諾を得て利用しても良い。
- 機器のON/OFFについては、既設と同様に中央制御室からも行えるようにする。
- 屋外機用の漏電遮断器については、定格電流100Aに取替える。
- 残置する屋内機の冷媒管、ドレン管、電源線等は機器から切離し、端末処理を行う。
- 夏期及び冬期の機器の試運転データを記録し、提出すること。測定時期は監督員と打合せのうえ決定する。

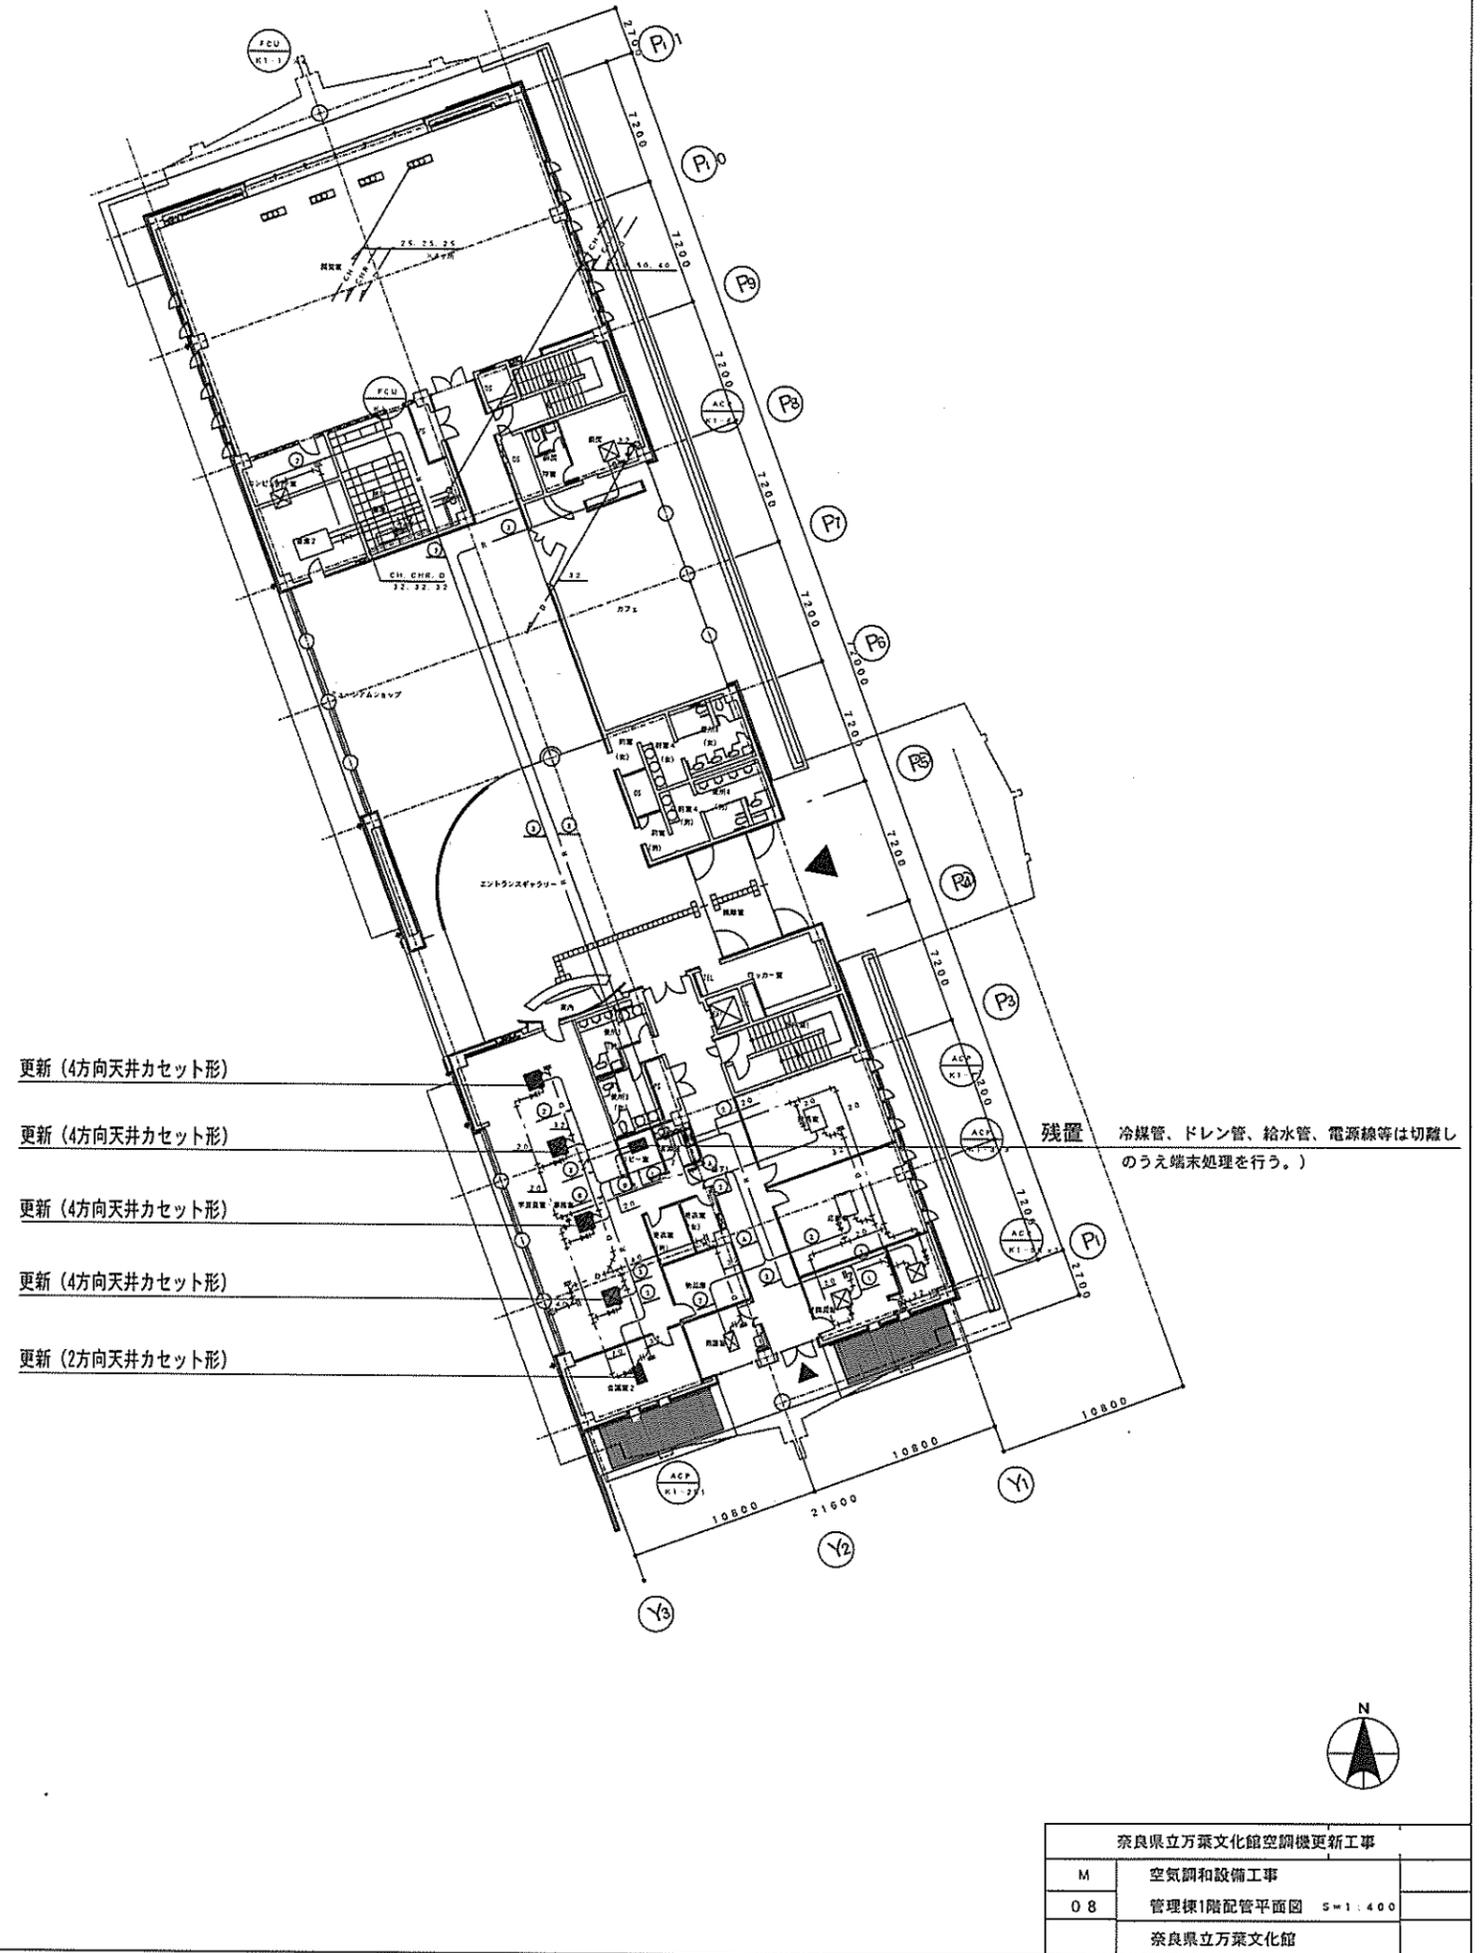


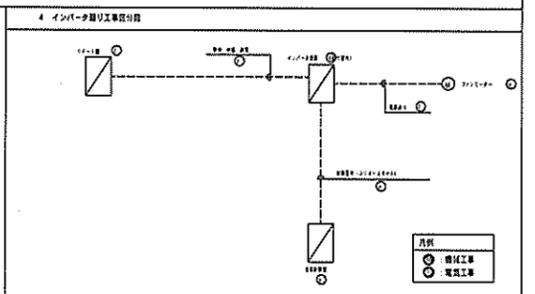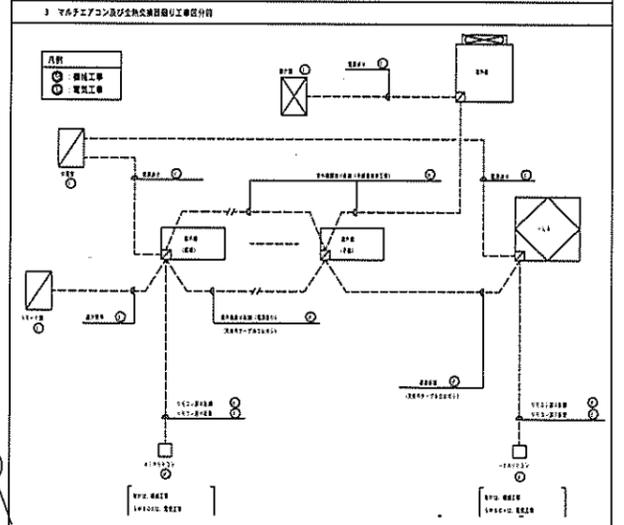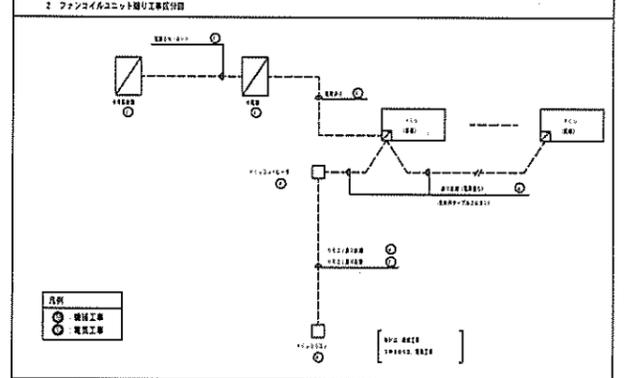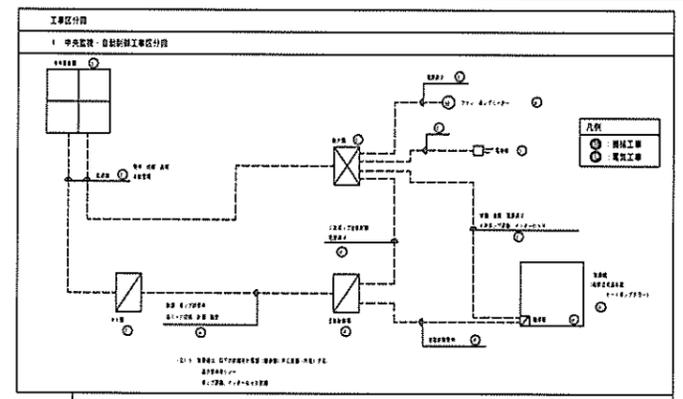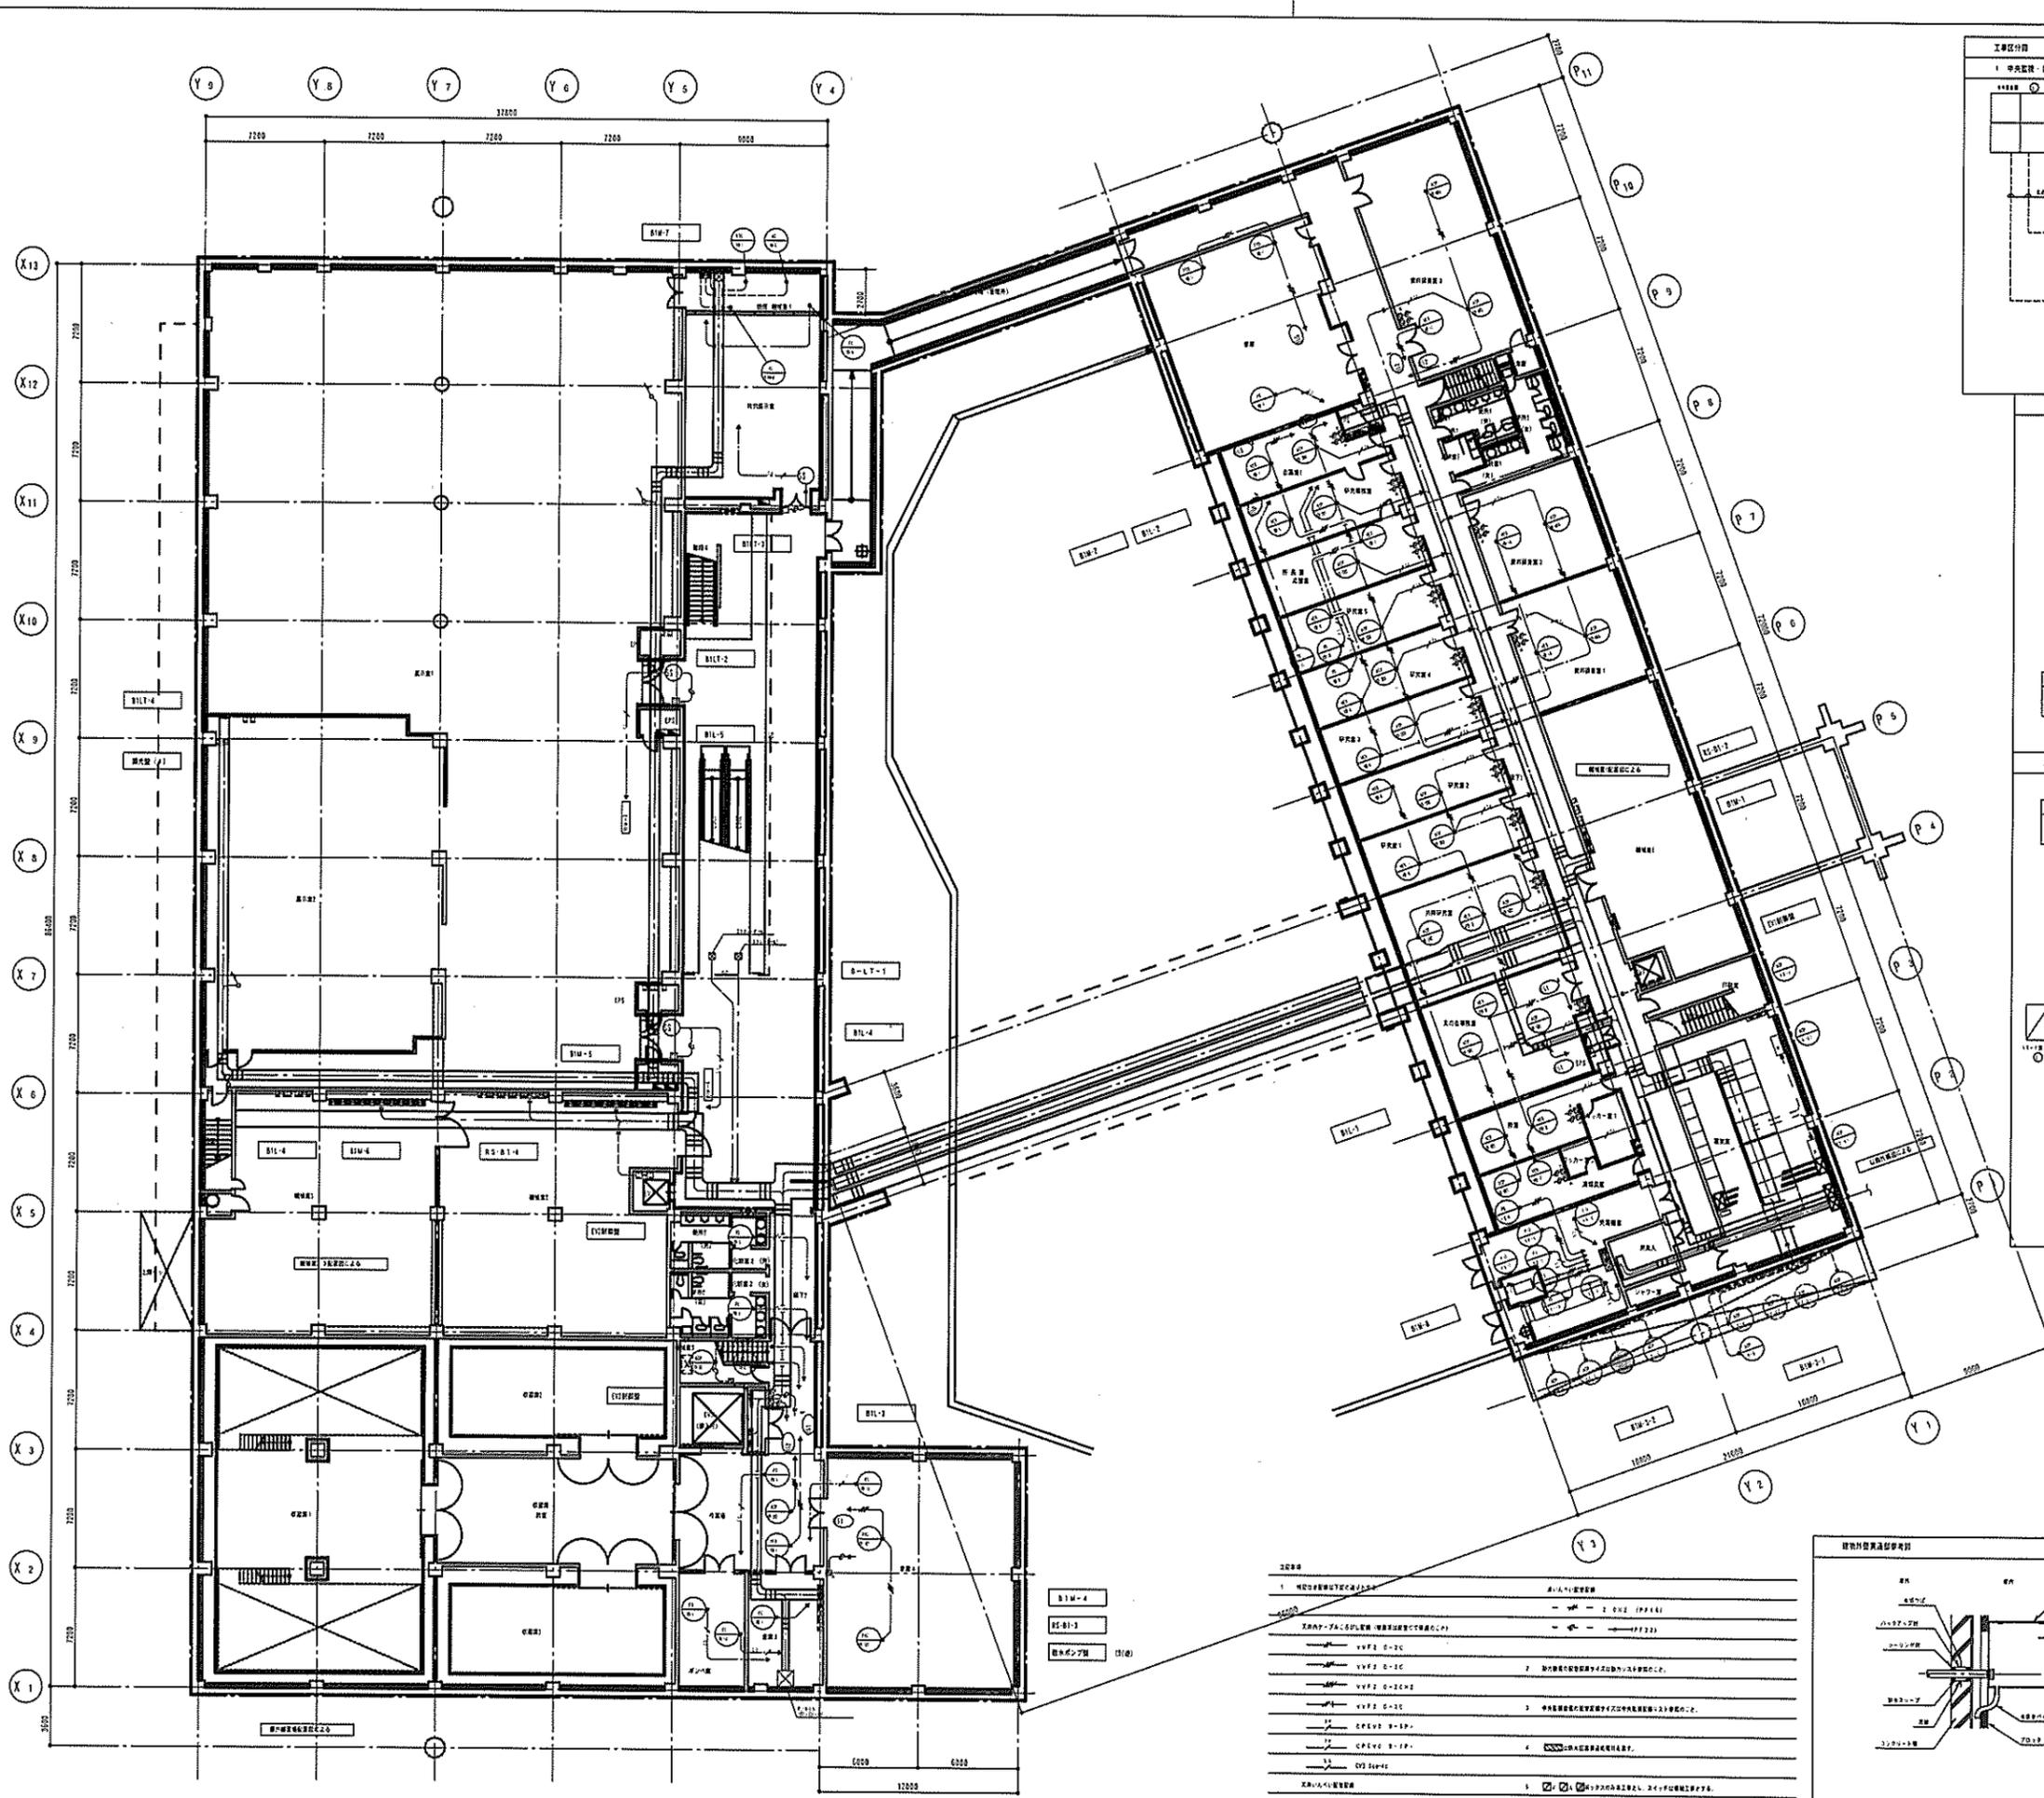

B1M-4  
 B1M-3  
 電気設備 (100)


2020年

1	電気設備図面作成(1/2)	※(1)電気設備
2	※(2)電気設備	※(2)電気設備
3	※(3)電気設備	※(3)電気設備
4	※(4)電気設備	※(4)電気設備
5	※(5)電気設備	※(5)電気設備

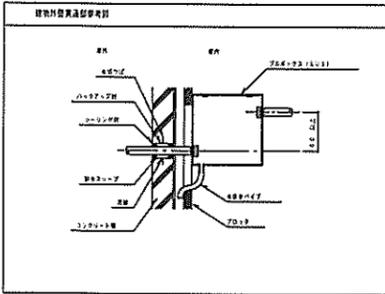

● 更新機器を示す。

奈良県立万葉文化館空調機更新工事	
E	電気設備工事
09	地階幹線動力設備平面図 5-1 400
奈良県立万葉文化館	

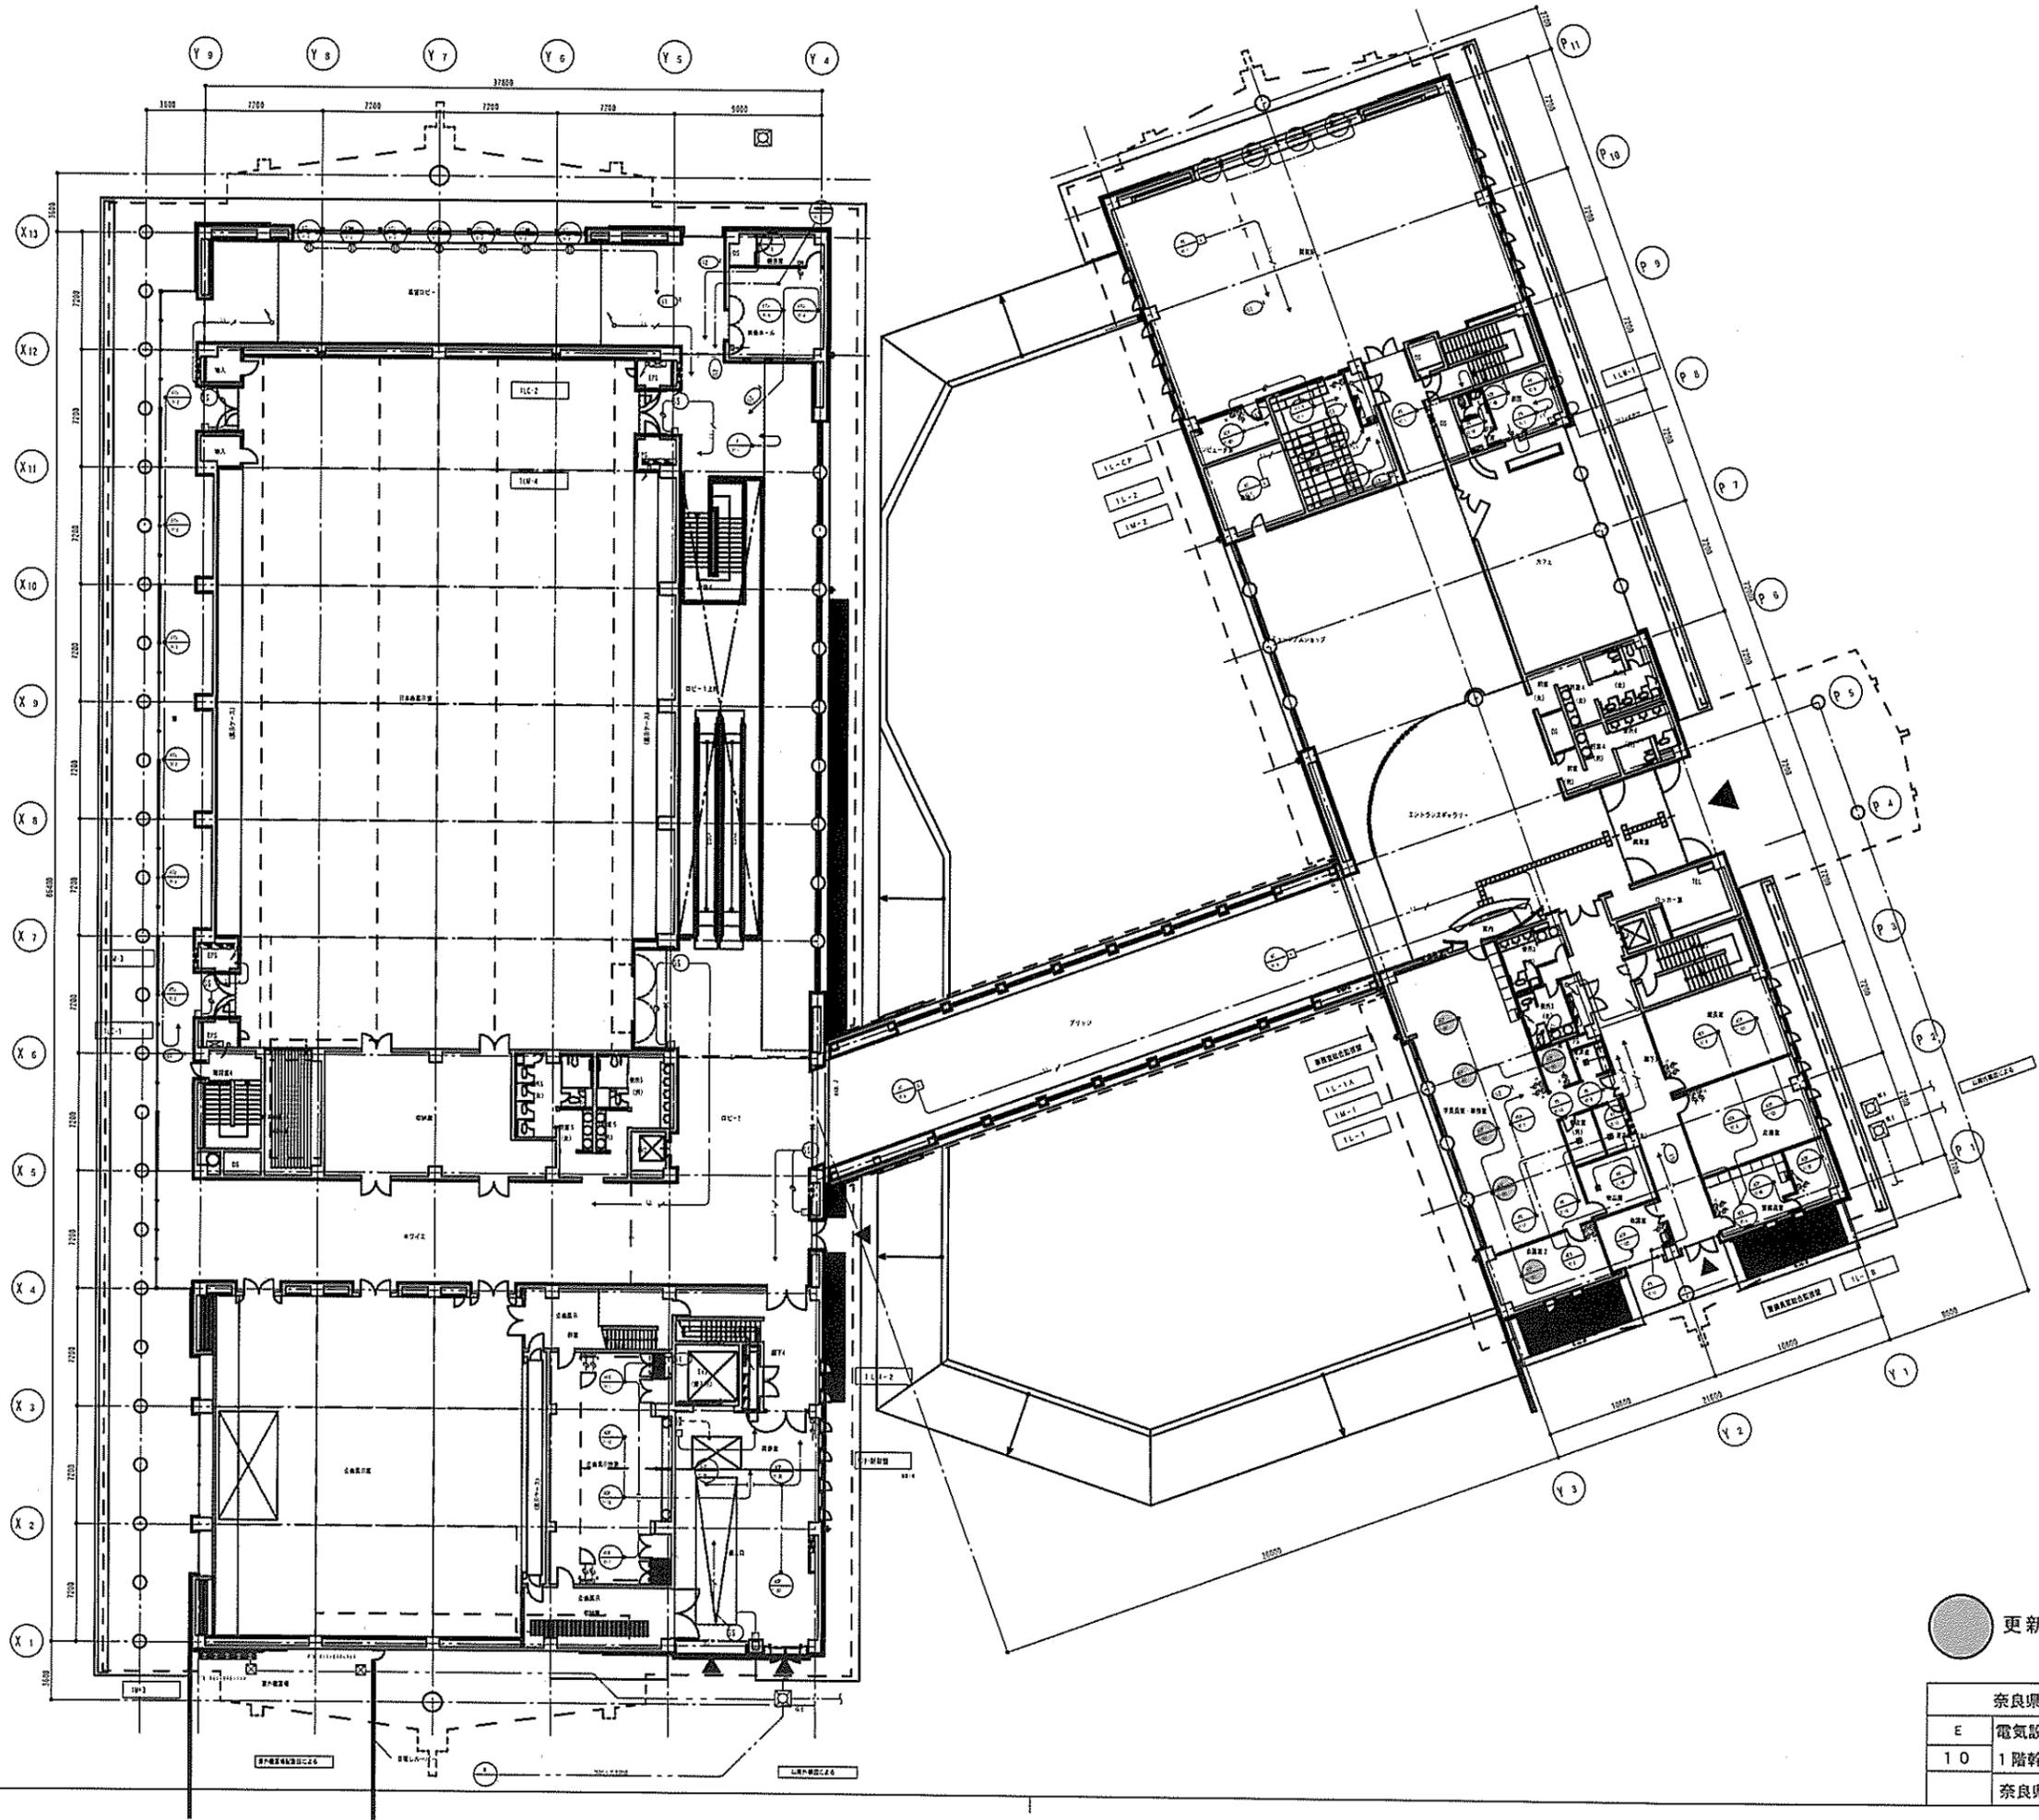

● 更新機器を示す。

奈良県立万葉文化館空調機更新工事		
E	電気設備工事	
10	1階幹線動力設備平面図	S=1:400
奈良県立万葉文化館		